


PIANTA PIANO TERRA - STATO DI PROGETTO -SCALA 1:50



SCHEMA UNIFILARE IMP. FOTOVOLTAICO
- STATO DI PROGETTO -

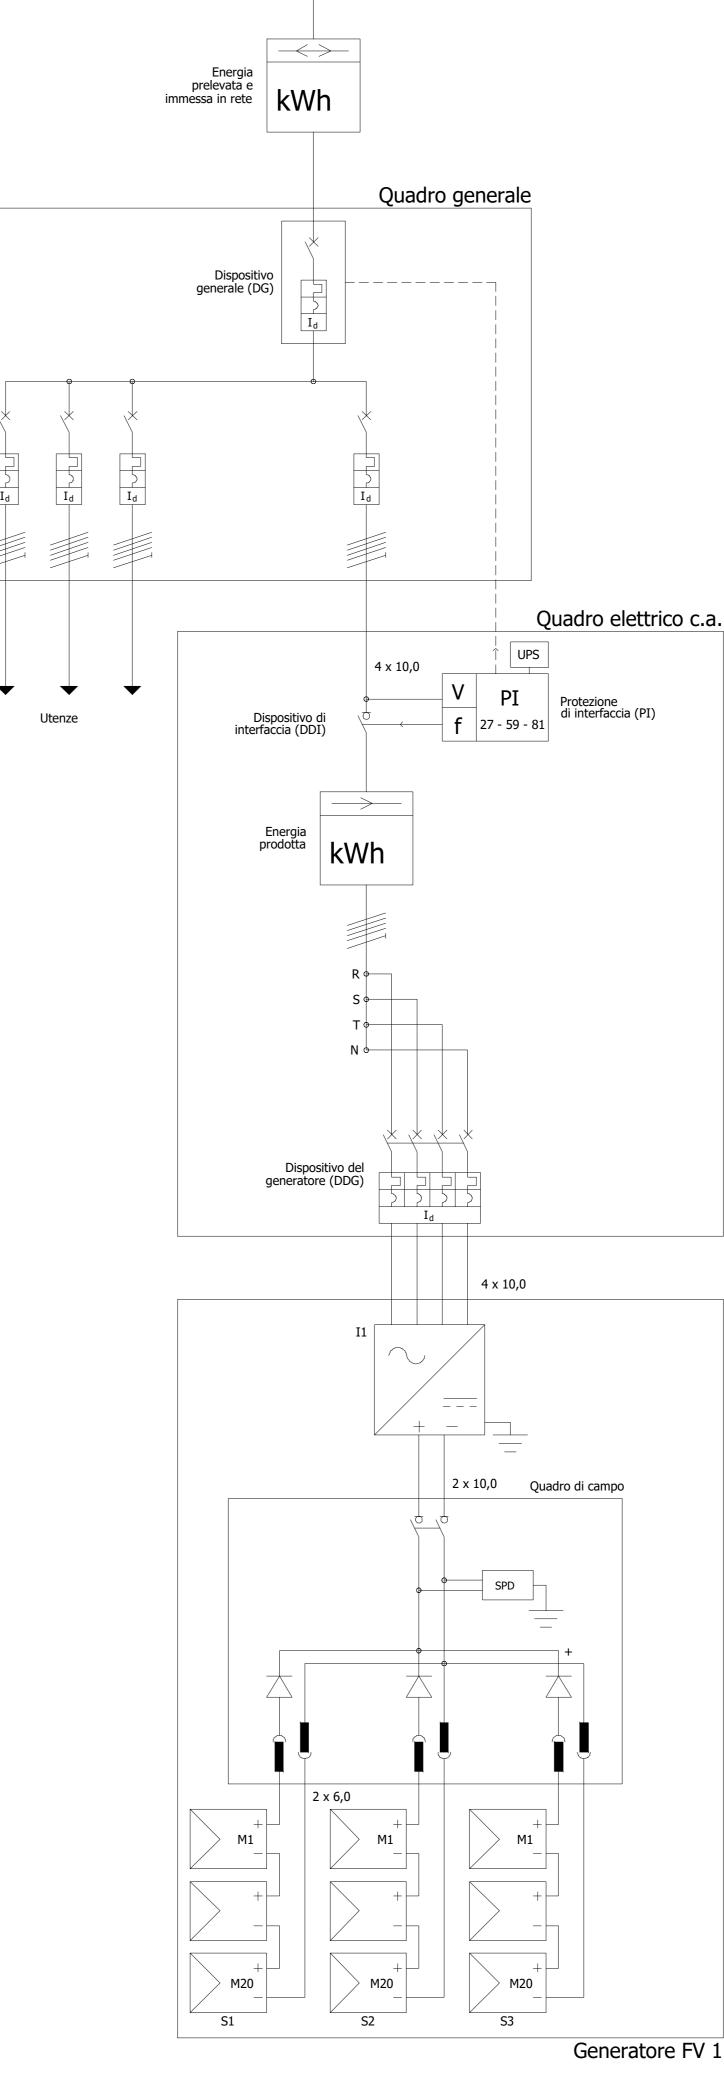

IMPIANTO SMALTIMENTO ACQUE METEORICHE:

Sulla copertura della scuola sarà installato un impianto per la generazione di energia elettrica ottenuta per mezzo della conversione fotovoltaica della radiazione solare.

L'impianto in questione è composto da 60 moduli fotovoltaici monocristallini da 500Wp, marca Sunpower modello SPR-P6-500-COM-S-BF, in classe 1 di reazione al fuoco secondo la norma UNI 9177, con esposizione orizzontale, per una potenza installata di 30 kWp e un inverter da 27 kW.

L'energia sarà immessa in rete in bassa tensione (400V).

L'impianto di generazione da conversione fotovoltaica in oggetto è del tipo "grid connected", cioè, connesso con la rete di distribuzione dell'ente erogatore pubblico.

Nel caso in oggetto l'impianto fotovoltaico sarà connesso al proprio contatore di produzione per fornitura Scuola.

L'impianto sarà dotato di tutti i dispositivi di connessione e protezione per la corrente continua, nonché il quadro fotovoltaico contenente tutti i dispositivi di controllo, protezione per la corrente alternata e monitoraggio necessari per il corretto allaccio dell'impianto alla rete elettrica.

